


令和4年度 新ごみ処理施設アプローチ道路補修工事	
工事番号	
路線名	新ごみ処理施設アプローチ道路
施行箇所	むつ市大字奥内字今泉 地内
縦断図	縮尺 V=1:100 H=1:500
図面番号	11 葉 中 2
下北地域広域行政事務組合	

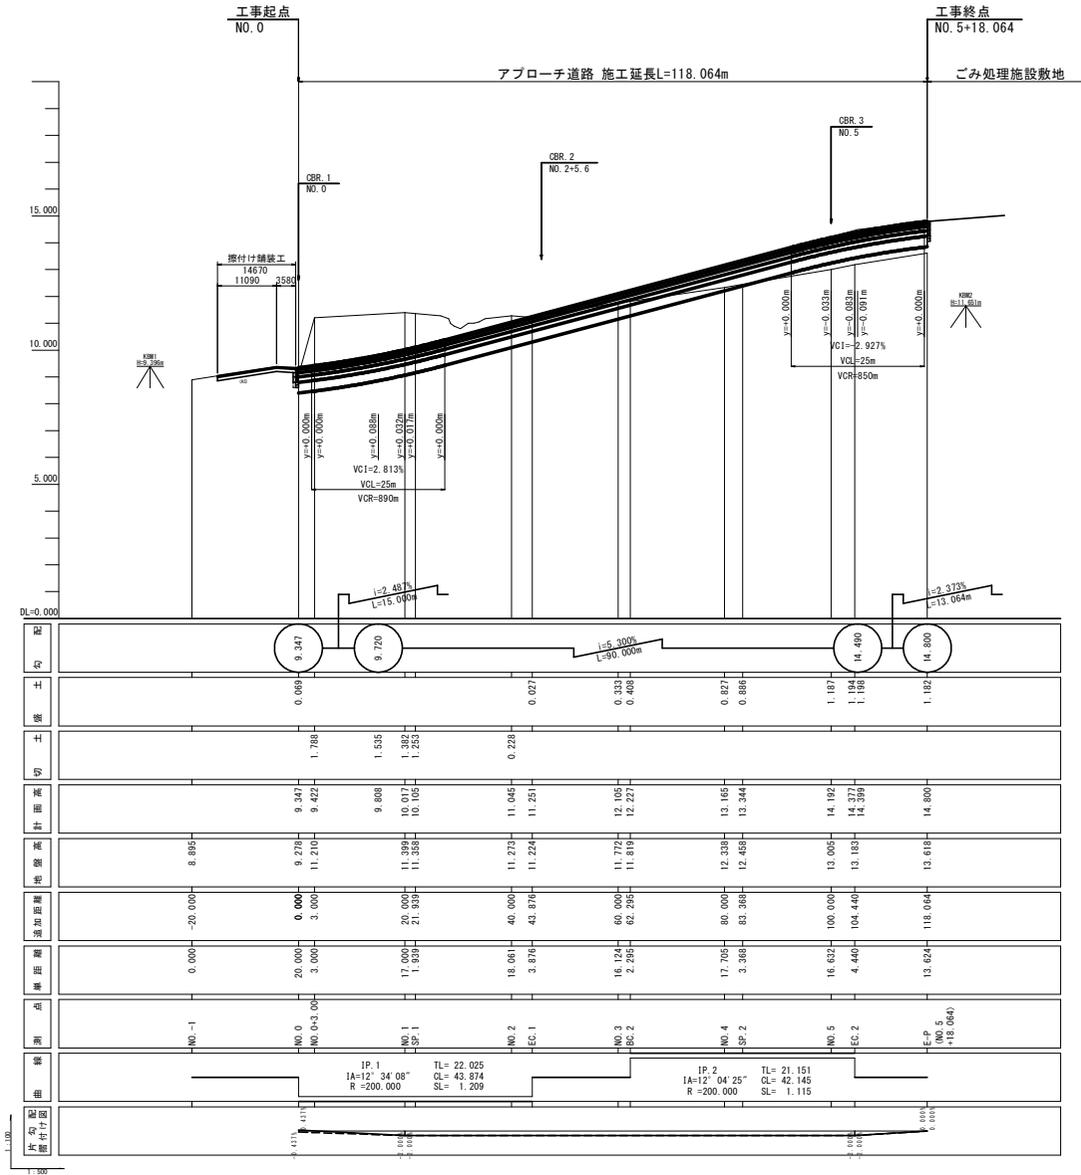

令和4年度 新ごみ処理施設アプローチ道路標識工事	
工事番号	
路線名	新ごみ処理施設アプローチ道路
河川	
施行所	むつ市大字奥内字今業地内
標準横断面図	縮尺 図示
排水工構造図	
図面番号	11 業 中 3
下北地域広域行政事務組合	

標準横断面図

S=1:50

設計条件


道路規格	第3種第4級
設計速度	V=20km/h
舗装計画交通量	N3 (40以上100台/日未満)
舗装の設計期間	20年
凍結深	55cm
設計CBR	4.0%
目標TA	15

舗装構成


工種	種別	施工厚	T	A	備考
表層工	⑤密粒度As. (13F)	3	1	3= 3.00	
表層工	②密粒度As. (13)	4	1	4= 4.00	
上層路盤工	粒調砕石 (M-40)	12	0.35	12= 4.20	
下層路盤工	切込砕石 (C-40)	16	0.25	16= 4.00	
凍上抑制層	溶融スラグ	20			
置換工	溶融スラグ	40			
合計		(55)	95	15.20	

スノーポール併用型視線誘導標 土中建込用 S=1:10


正面図

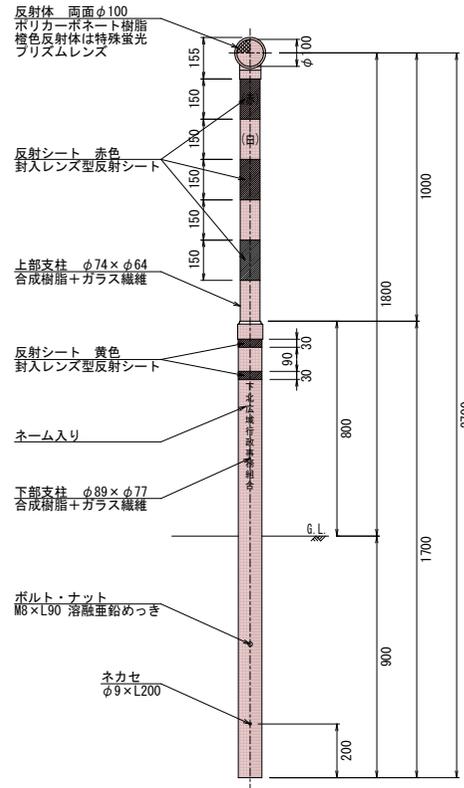

側面図

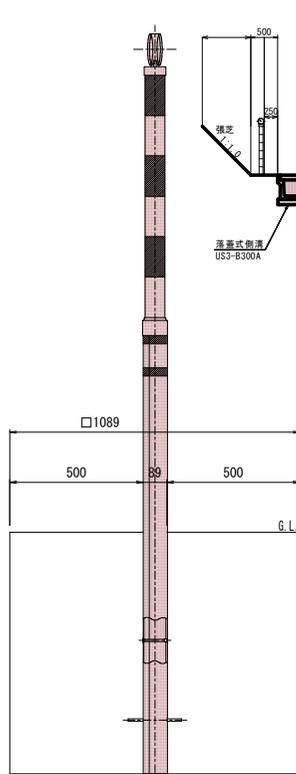


切土部

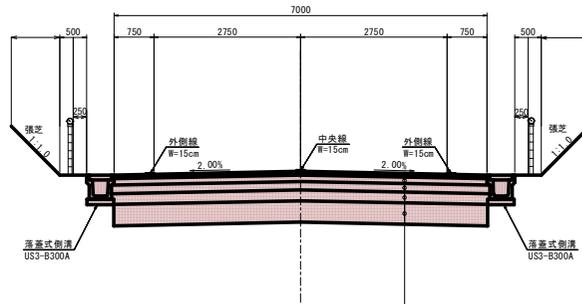

表層工	⑤密粒度As. (13F)	t=3cm
表層工	②密粒度As. (13)	t=4cm
上層路盤工	粒調砕石 (M-40)	t=12cm
下層路盤工	切込砕石 (C-40)	t=16cm
凍上抑制層	溶融スラグ	t=20cm
置換工	溶融スラグ	t=40cm

盛土部

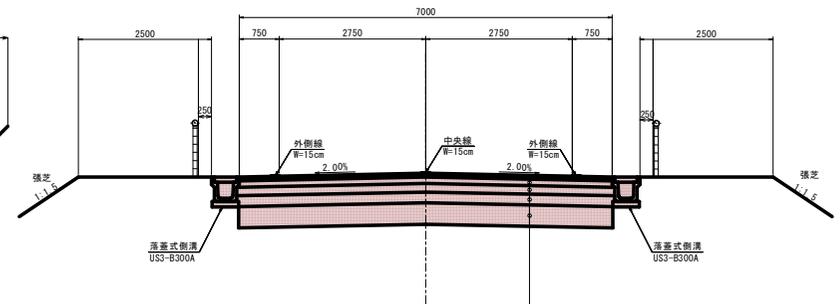

表層工	⑤密粒度As. (13F)	t=3cm
表層工	②密粒度As. (13)	t=4cm
上層路盤工	粒調砕石 (M-40)	t=12cm
下層路盤工	切込砕石 (C-40)	t=16cm
凍上抑制層	溶融スラグ	t=20cm
置換工	溶融スラグ	t=40cm

デリネータ設置位置


測点	左	右	備考
NO.0	1	1	
NO.0+15.0	1	1	
NO.1+10.0	1	1	
NO.2+ 5.0	1	1	
NO.3	1	1	
NO.3+15.0	1	1	
NO.4+10.0	1	1	
NO.5+ 5.0	1	1	
計	8	8	

令和4年度 新ごみ処理施設アプローチ道路橋工事	
工事番号	第 号
路線名	新ごみ処理施設アプローチ道路
河川	
施行所	むつ市大字奥内字今泉地内
橋断面 (1/4)	縮尺 1:100
図面番号	11 葉中 4
下北地域広域行政事務組合	

NO.-1~NO.1

NO. 1


GH=11.399
FH=10.017

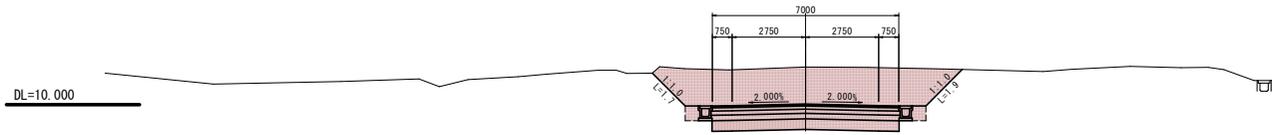

種別	規格	記号	数量
掘削	CA1	CA1	21.6
路床盛土	W<2.5	BA1-1	
	2.5≦W<4.0	BA1-2	
	4.0≦W	BA1-3	
路肩盛土		BA2	
切土法面整形		CL	3.6
盛土法面整形		BL	
作業土工(床掘)		CA2	0.6
作業土工(埋戻)		RA	0.6

NO. 0+3.00


GH=11.210
FH=9.422

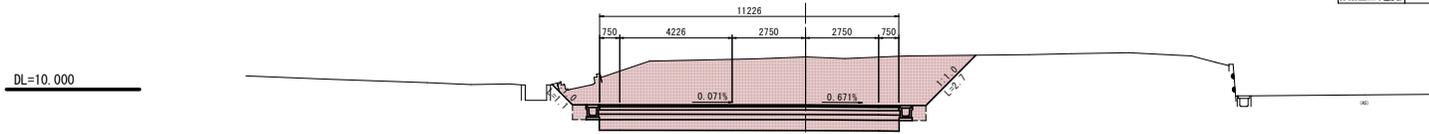

種別	規格	記号	数量
掘削	CA1	CA1	34.5
路床盛土	W<2.5	BA1-1	
	2.5≦W<4.0	BA1-2	
	4.0≦W	BA1-3	
路肩盛土		BA2	
切土法面整形		CL	3.8
盛土法面整形		BL	
作業土工(床掘)		CA2	0.6
作業土工(埋戻)		RA	0.6

NO. 0


GH=9.278
FH=9.347

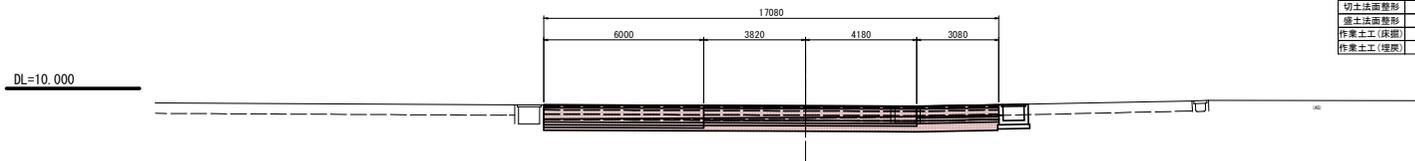

種別	規格	記号	数量
掘削	CA1	CA1	15.7
路床盛土	W<2.5	BA1-1	
	2.5≦W<4.0	BA1-2	
	4.0≦W	BA1-3	
路肩盛土		BA2	
切土法面整形		CL	
盛土法面整形		BL	
作業土工(床掘)		CA2	
作業土工(埋戻)		RA	

NO. -1

GH=8.895
FH=8.850

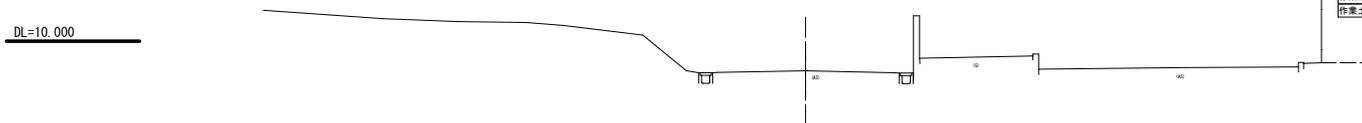

種別	規格	記号	数量
掘削	CA1	CA1	
路床盛土	W<2.5	BA1-1	
	2.5≦W<4.0	BA1-2	
	4.0≦W	BA1-3	
路肩盛土		BA2	
切土法面整形		CL	
盛土法面整形		BL	
作業土工(床掘)		CA2	
作業土工(埋戻)		RA	


令和4年度 新ごみ処理施設アプローチ道路整備工事	
工事番号	
路線名	新ごみ処理施設アプローチ道路
河川	
施行箇所	むつ市大字奥内字今泉地内
橋断面図(2)	縮尺 1:100
図面番号	11 業 中 5
下北地域広域行政事務組合	

SP.1~NO.3

DL=10.000

NO. 3

GH=11.772
FH=12.105

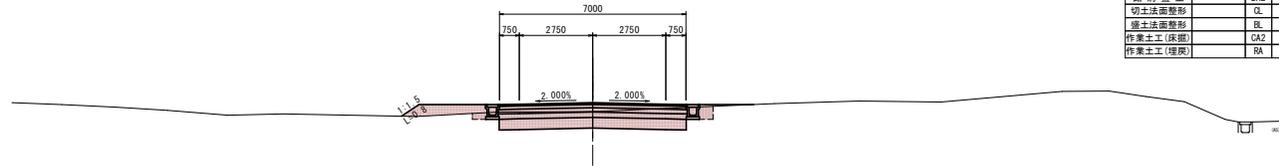


種別	規格	記号	数量
掘削		CA1	5.2
路床盛土	W2.5	BA1-1	
	2.5≦W<4.0	BA1-2	1.2
	4.0≦W	BA1-3	
路肩盛土		BA2	
切土法面整形		CL	
盛土法面整形		BL	0.8
作業土工(保固)		CA2	0.4
作業土工(埋戻)		RA	0.4

DL=10.000

EC.1 (NO. 2+3. 876)

GH=11.224
FH=11.250

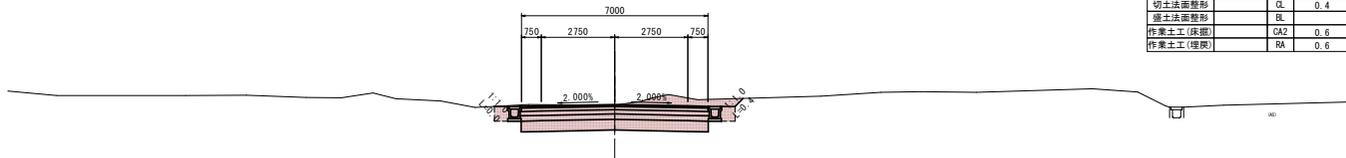


種別	規格	記号	数量
掘削		CA1	8.4
路床盛土	W2.5	BA1-1	
	2.5≦W<4.0	BA1-2	
	4.0≦W	BA1-3	
路肩盛土		BA2	
切土法面整形		CL	0.4
盛土法面整形		BL	
作業土工(保固)		CA2	0.6
作業土工(埋戻)		RA	0.6

DL=10.000

NO. 2

GH=11.273
FH=11.045

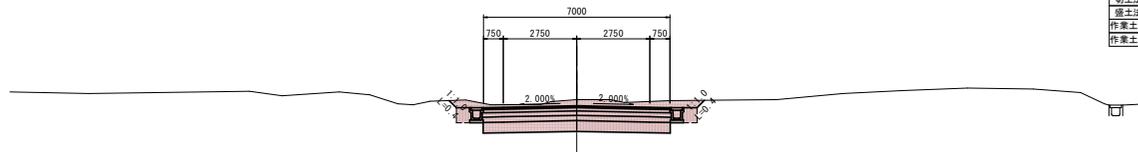


種別	規格	記号	数量
掘削		CA1	9.1
路床盛土	W2.5	BA1-1	
	2.5≦W<4.0	BA1-2	
	4.0≦W	BA1-3	
路肩盛土		BA2	
切土法面整形		CL	0.8
盛土法面整形		BL	
作業土工(保固)		CA2	0.6
作業土工(埋戻)		RA	0.6

DL=10.000

SP.1 (NO. 1+1. 939)

GH=11.358
FH=10.105

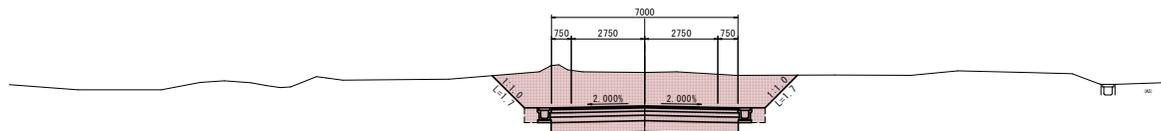

種別	規格	記号	数量
掘削		CA1	20.5
路床盛土	W2.5	BA1-1	
	2.5≦W<4.0	BA1-2	
	4.0≦W	BA1-3	
路肩盛土		BA2	
切土法面整形		CL	3.4
盛土法面整形		BL	
作業土工(保固)		CA2	0.6
作業土工(埋戻)		RA	0.6


令和4年度 新ごみ処理施設アプローチ道路橋工事	
工事番号	
路線名	新ごみ処理施設アプローチ道路
河川	
施工所	むつ市大字奥内字今泉地内
橋断面図(3)	縮尺 1:100
図面番号	11 葉 中 6
下北地域広域行政事務組合	

BC.2~NO.5

DL=10.000

NO. 5


GH=13.005
FH=14.192

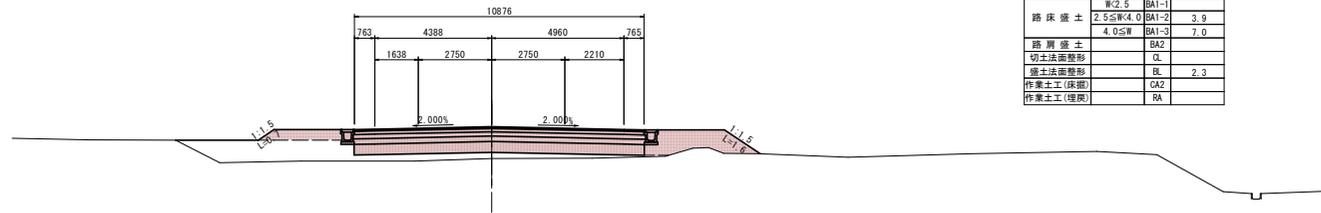

種別	規格	記号	数量
掘削		CA1	
路床盛土	W2.5 2.5≦W<4.0 4.0≦W	BA1-1 BA1-2 BA1-3	3.9 7.0
路肩盛土		BA2	
切土法面整形		CL	
盛土法面整形		BL	2.3
作業土工(保掘)		CA2	
作業土工(埋戻)		RA	

SP. 2 (NO. 4+3.368)

GH=12.458
FH=13.344

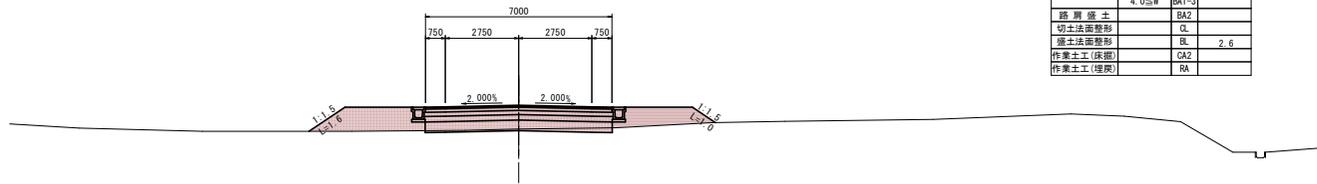


種別	規格	記号	数量
掘削		CA1	0.7
路床盛土	W2.5 2.5≦W<4.0 4.0≦W	BA1-1 BA1-2 BA1-3	5.1
路肩盛土		BA2	
切土法面整形		CL	
盛土法面整形		BL	2.6
作業土工(保掘)		CA2	
作業土工(埋戻)		RA	

DL=10.000

NO. 4

GH=12.338
FH=13.165

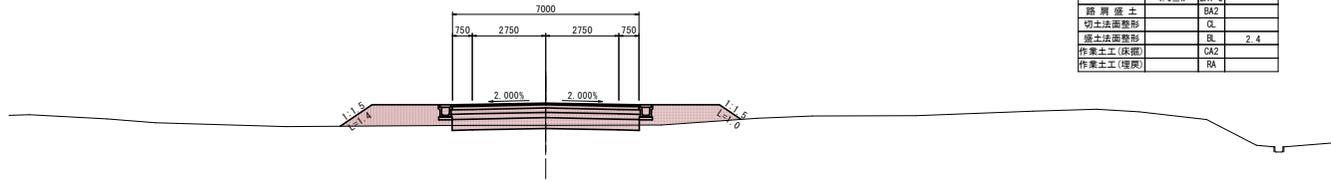


種別	規格	記号	数量
掘削		CA1	1.1
路床盛土	W2.5 2.5≦W<4.0 4.0≦W	BA1-1 BA1-2 BA1-3	4.6
路肩盛土		BA2	
切土法面整形		CL	
盛土法面整形		BL	2.4
作業土工(保掘)		CA2	
作業土工(埋戻)		RA	

DL=10.000

BC. 2 (NO. 3+2.295)

GH=11.819
FH=12.227

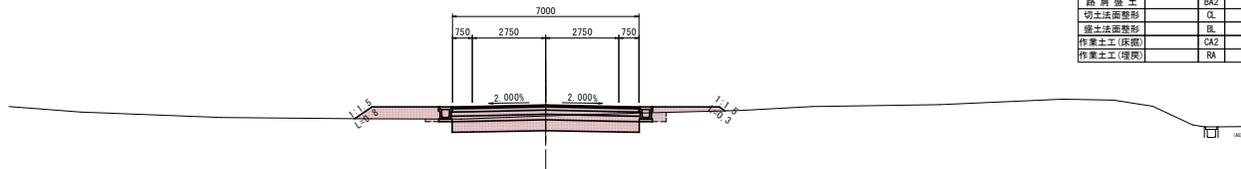

種別	規格	記号	数量
掘削		CA1	4.2
路床盛土	W2.5 2.5≦W<4.0 4.0≦W	BA1-1 BA1-2 BA1-3	1.8
路肩盛土		BA2	
切土法面整形		CL	
盛土法面整形		BL	1.1
作業土工(保掘)		CA2	0.2
作業土工(埋戻)		RA	0.2

DL=10.000

令和4年度 新ごみ処理施設アプローチ道路整備工事

工事番号	
路線名	新ごみ処理施設アプローチ道路
河川	
施行箇所	むつ市大字奥内字今泉地内
橋断面(4)	縮尺 1:100
図面番号	11 葉 中 7


下北地域広域行政事務組合

EC.2-E-P

DL=15.000

E-P (NO. 5+18.064)

GH=13.618
FH=14.800

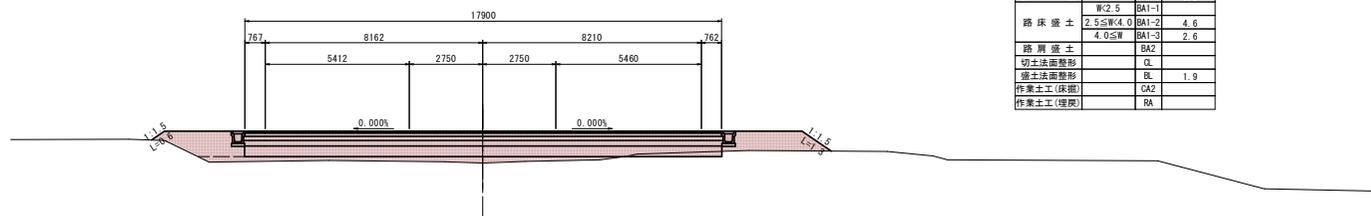


種別	規格	記号	数量
掘削		CA1	0.5
路床盛土	W<2.5	BA1-1	
	2.5≤W<4.0	BA1-2	4.6
	4.0≤W	BA1-3	2.6
路肩盛土		BA2	
切土法面整形		CL	
盛土法面整形		BL	1.9
作業土工(保通)		CA2	
作業土工(埋戻)		RA	

DL=15.000

EC.2 (NO. 5+4.440)

GH=13.183
FH=14.377


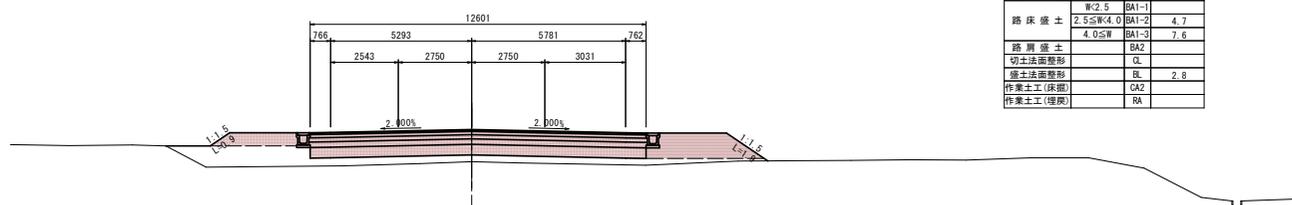


種別	規格	記号	数量
掘削		CA1	
路床盛土	W<2.5	BA1-1	
	2.5≤W<4.0	BA1-2	4.7
	4.0≤W	BA1-3	7.6
路肩盛土		BA2	
切土法面整形		CL	
盛土法面整形		BL	2.8
作業土工(保通)		CA2	
作業土工(埋戻)		RA	

令和4年度 新ごみ処理施設アプローチ道路整備工事	
工事番号	第 号
路線名	新ごみ処理施設アプローチ道路
施行所	むつ市大字奥内字今泉地内
起点部詳細図(2/2)	縮尺 図 示
図面番号	11 葉 中 9
下北地域広域行政事務組合	

起点部詳細図 (2/2)


横断排水工縦断面
S=1:50

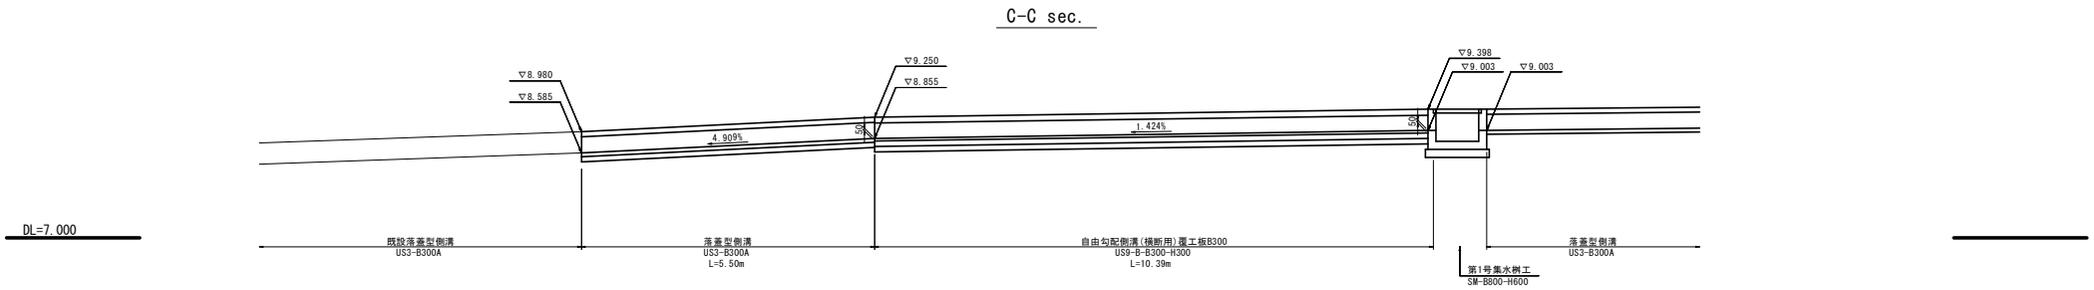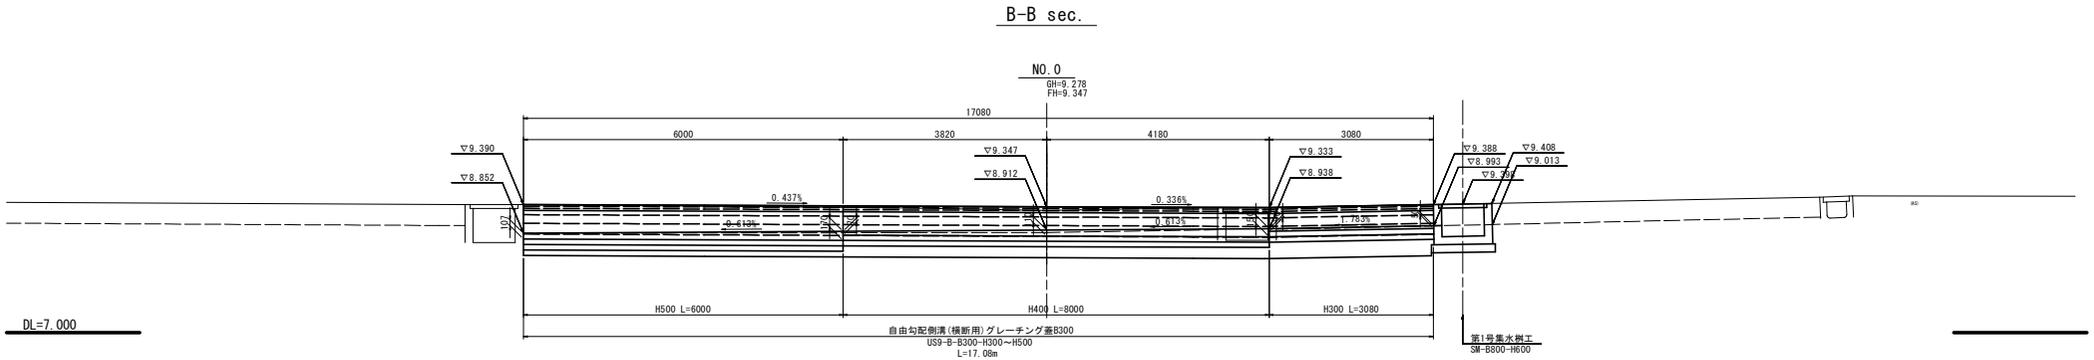

令和4年度 新ごみ処理施設アプローチ道路整備工事	
工事番号	
路線名	新ごみ処理施設アプローチ道路
河川	
施行所	むつ市大字奥内字今泉地内
施設	
終点部詳細図	縮尺 1:100
図面番号	11 葉中 10
下北地域広域行政事務組合	

終点部詳細図

平面図
S=1:100

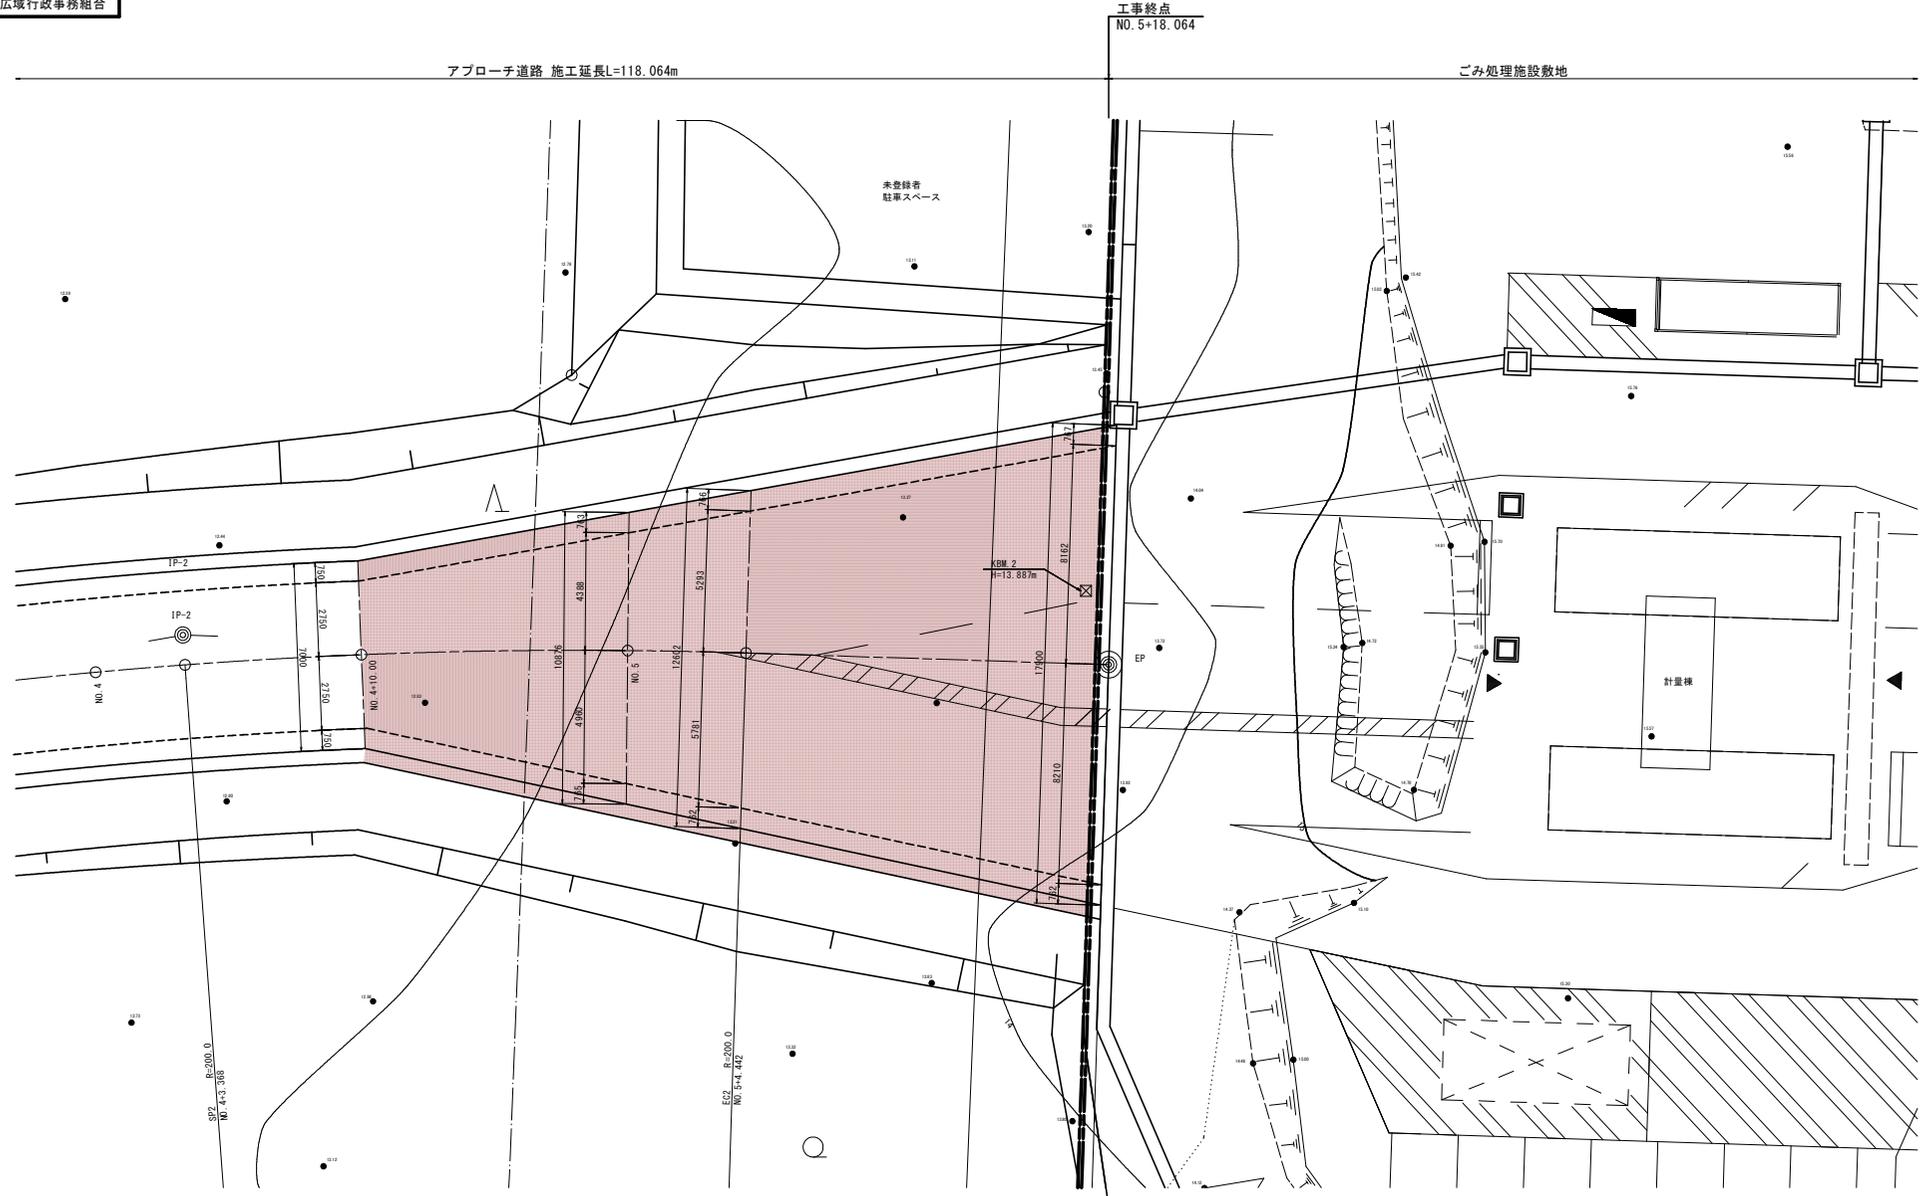


令和4年度 新ごみ処理施設アプローチ道路整備工事	
工事番号	第 号
路線名	新ごみ処理施設アプローチ道路
河川	
施行所	むつ市大字奥内字今泉地内
排水工構造図	縮尺 図 示
図面番号	11 葉 中 11
下北地域広域行政事務組合	


排水工構造図

排水側溝構造図
S=1: 10

落蓋型側溝
US3-B300A

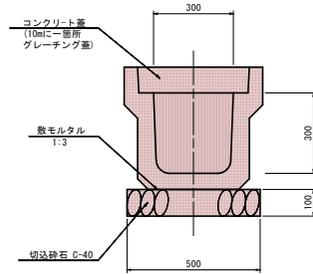


自由勾配側溝（横断用）
US9-B-B300-H300~H500

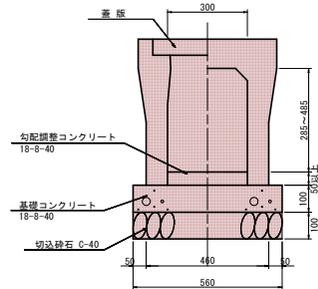


集水樹工構造図
S=1: 20

平面図

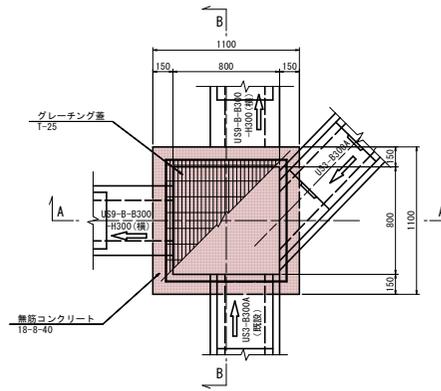

A-A 断面図

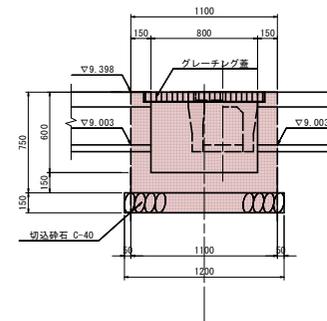

B-B 断面図

